

仮桟橋上部工詳細図(その1)

主桁 割付図 S=1:100

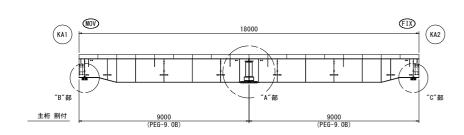


対傾構・横構 配置図 S=1:100

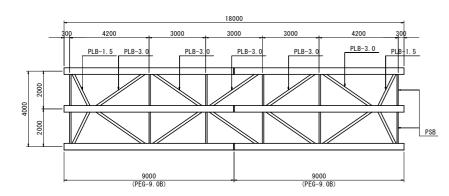

横 構 S=1:30

取付ボルト


4 M22x65 (F10T)

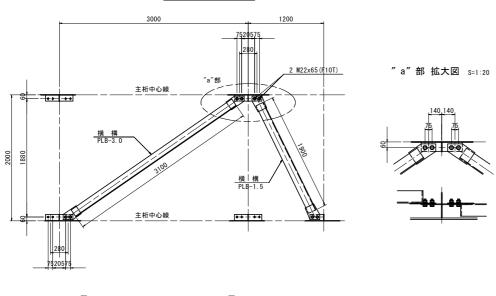


取付ボルト

4 M22x65 (F10T)

主桁の添接("A"部) S=1:20

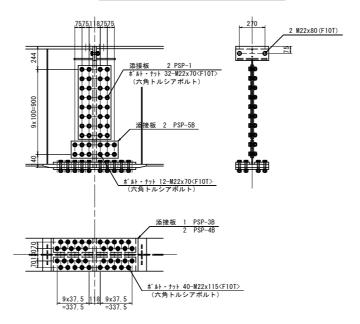


※ 〈F10T〉は、六角トルシアボルトを示す。

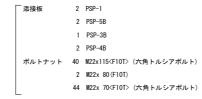



- 注1). ウェブ及び下フランジの添接には 六角トルシアボルトを使用し 他は六角高カボルトを使用する.
- 注2). 下フランジでは ボルトをすべて外向きに挿入する.
- 注3) ドリフトピン(PPN)を 下フランジボルト穴に打ち込み 位置決めを行う.
- 注4) 上フランジのエンドプレートを密着させるため ボルト締めは上フランジから行う

対傾構 S=1:20

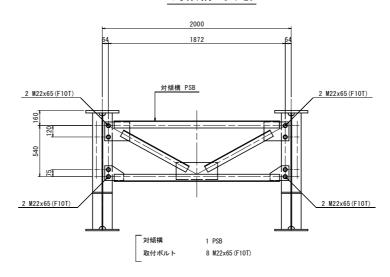

支 承 S=1:10

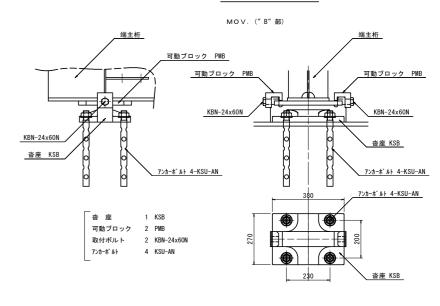


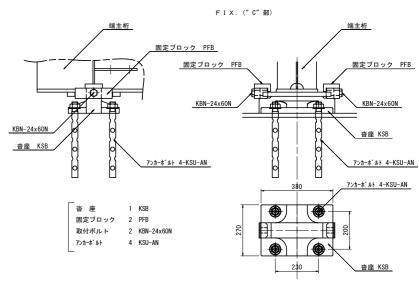


一	多 方囚										
工事名	R 2 德環 德島環状線 德·国府 橋梁下部工事										
路線名等	徳島環状線										
工事箇所	徳島市国府町芝原~川原田										
図面名	仮桟橋上部工詳細図(その1)										
縮尺	図 示 図面番号 1 / 12										
年度	令和 2 年度										
事業者名	徳島県東部県土整備局										

仮桟橋上部工詳細図(その2)


覆工板止金具配置図 S=1:100

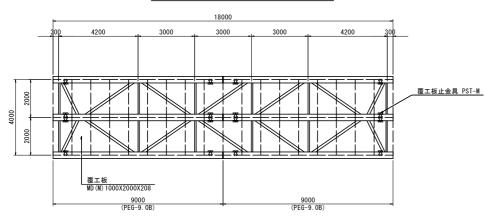

覆工板止金具 S=1:10

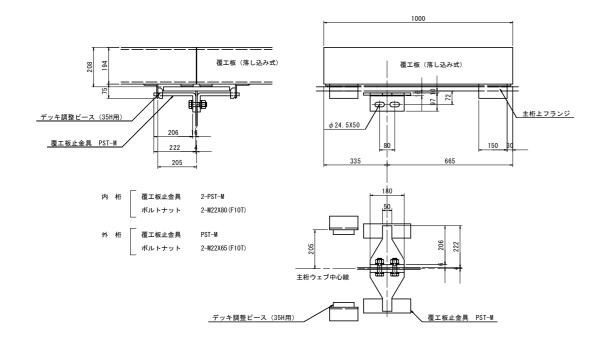

覆工板止金具配置図 S=1:100

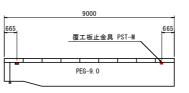

一多	· 与 凶							
工事名	R 2 德環 德島環状線 德·国府 橋梁下部工事							
路線名等	徳島環状線							
工事箇所	徳島市国府町芝原~川原田							
図面名	仮桟橋上部工詳細図(その2)							
縮尺	図 示 図面番号 2 / 12							
年度	令和 2 年度							
事業者名	徳島県東部県土整備局							

仮桟橋下部工詳細図(その1)

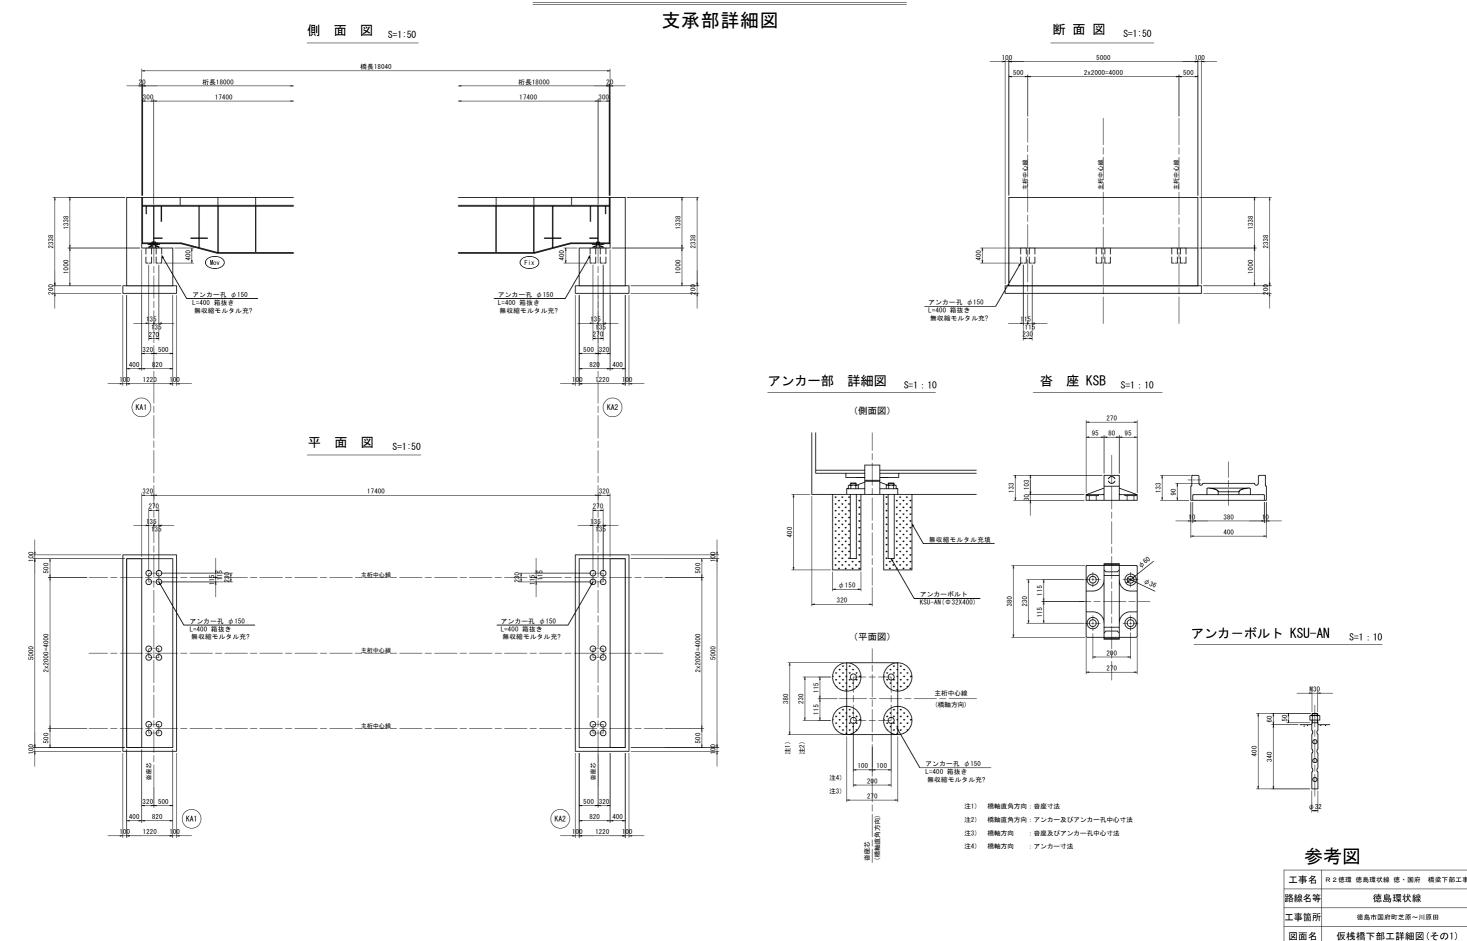


図 示 図面番号 3 / 12

令和2年度

徳島県東部県土整備局


縮尺 年度

事業者名


仮桟橋下部工詳細図(その2)

枕基礎配筋図

側 面 図 S=1:25

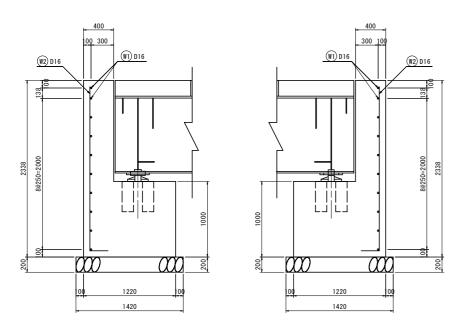

鉄筋加工図

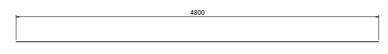


W1) 10-D16x4800



W2 21-D16x2400


正 面 図 S=1:25

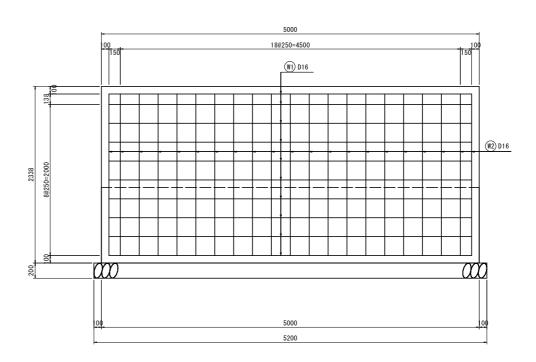


材 料 表

14 1	斗 衣																				
鉄 筋	質量	表 (SD345))																		
種 別	径	長き	本	数	単	位	質	量	1	本	当	IJ	質	量	質		f		摘		要
W1	D16	4800		10		1. 5	6				7	. 49					75		ı		-
W2	D16	2400		21		1. 5	6				3	. 74					79		L		
																	154	k	g		
		内	訳																		
	D16		154	kg																	
	숨 왉		154	kg																	
コンクリ-	- ト (σck≧1	8N/mm2) v ₁ :	(0. 400	0x1.338	+1. 2	20x1	. 000) x5.	000)=	8.	776	m3								
		V2:	(0. 400	0x1.338	+1. 2	20x1	. 000) x5.	000)=	8.	776	m3								
															1	合	計	۷ :	=17.	552	m3
																					_
砕 石(t=	20cm, RC-40) A1:	1. 420	5. 200						=	7. 3	384	m2								_
		A2:	1. 420	5. 200						=	7. :	384	m2								_
															1	合	計	Α:	=14.	768	m2
																					\dashv
型枠		A1:	2. 338	c5. 000x	2+(0.	400	x1.3	38+1	. 22	20x	1. (000) x2	=26	890	m2	!				
		A2:	2. 338	c5. 000x	2+(0.	400	x1.3	38+1	. 22	20x	1. (000) x2	=26	890	m2	!				
															1	合	計	A =	=53.	780	m2


工事名 R2億環 億島環状線 億・国府 橋梁下部工事路線名等 徳島環状線 工事箇所 徳島市国府町芝原~川原田 図面名 仮桟橋下部工詳細図(その2) 縮尺 図 示 図面番号 4 / 12 年度 令和2年度 事業者名 徳島県東部県土整備局	梦	有 凶								
工事箇所 (徳島市国府町芝原〜川原田) 図面名 仮桟橋下部工詳細図(その2) 縮尺 図示 図面番号 4 / 12 年度 令和2年度	工事名	R 2 德環 徳島環状線 徳·国府 橋梁下部工事								
図面名 仮桟橋下部工詳細図(その2) 縮尺 図 示 図面番号 4 / 12 年度 令和2年度	路線名等	徳島環状線								
縮尺 図示 図面番号 4 / 12 年度 令和2年度	工事箇所	徳島市国府町芝原~川原田								
年度 令和2年度	図面名	仮桟橋下部工詳細図(その2)								
	縮尺	図 示 図面番号 4 / 12								
事業者名 徳島県東部県土整備局	年度	令和 2 年度								
	事業者名	徳島県東部県土整備局								

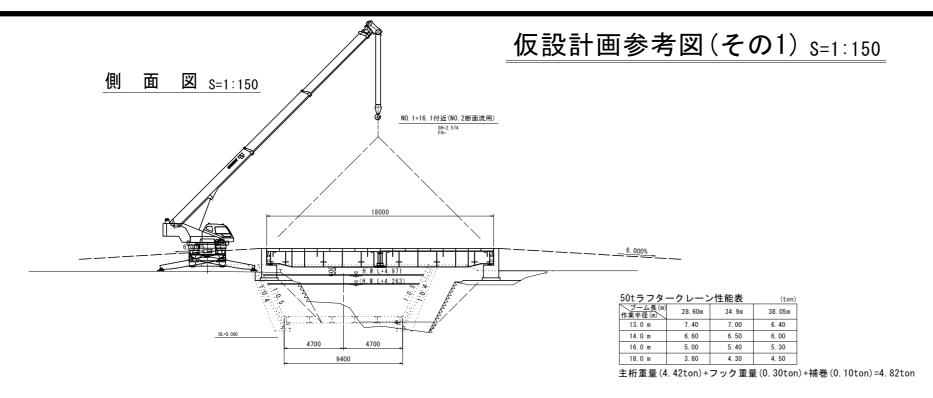


断 面 図 S=1:50

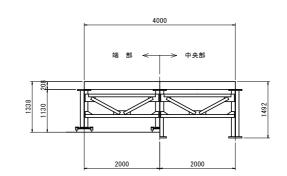


平 面 図 S=1:150

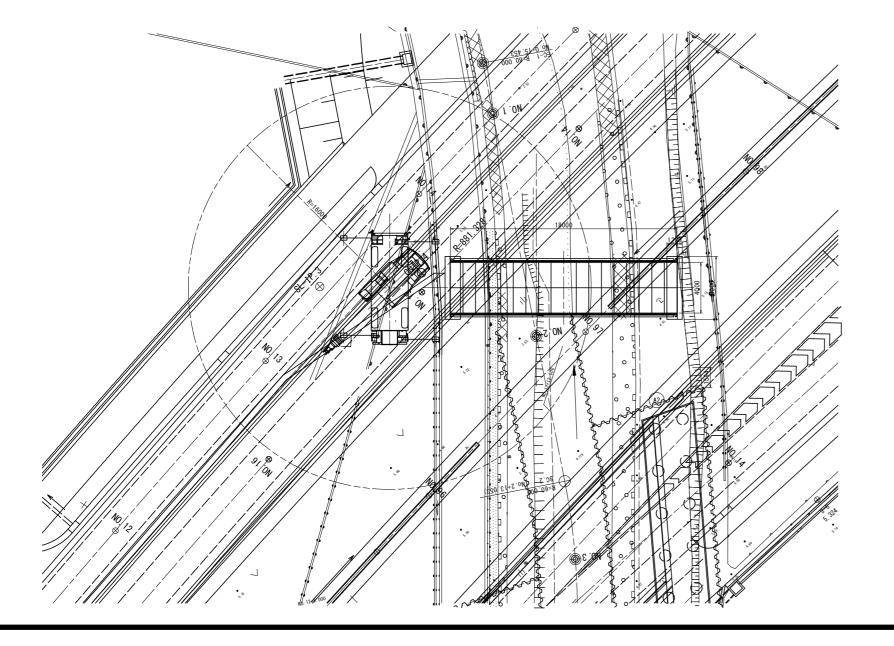

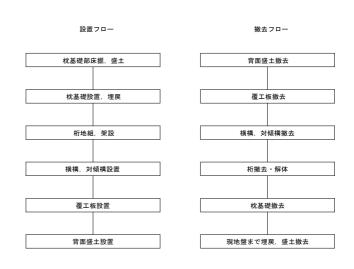

参老図

一	· 万 囚								
工事名	R 2 德環 德島環状線 德·国府 橋梁下部工事								
路線名等	徳島環状線								
工事箇所	徳島市国府町芝原~川原田								
図面名	仮設計画参考図(その1)								
縮尺	図 示 図面番号 5 / 12								
年度	令和 2 年度								
事業者名	徳島県東部県土整備局								

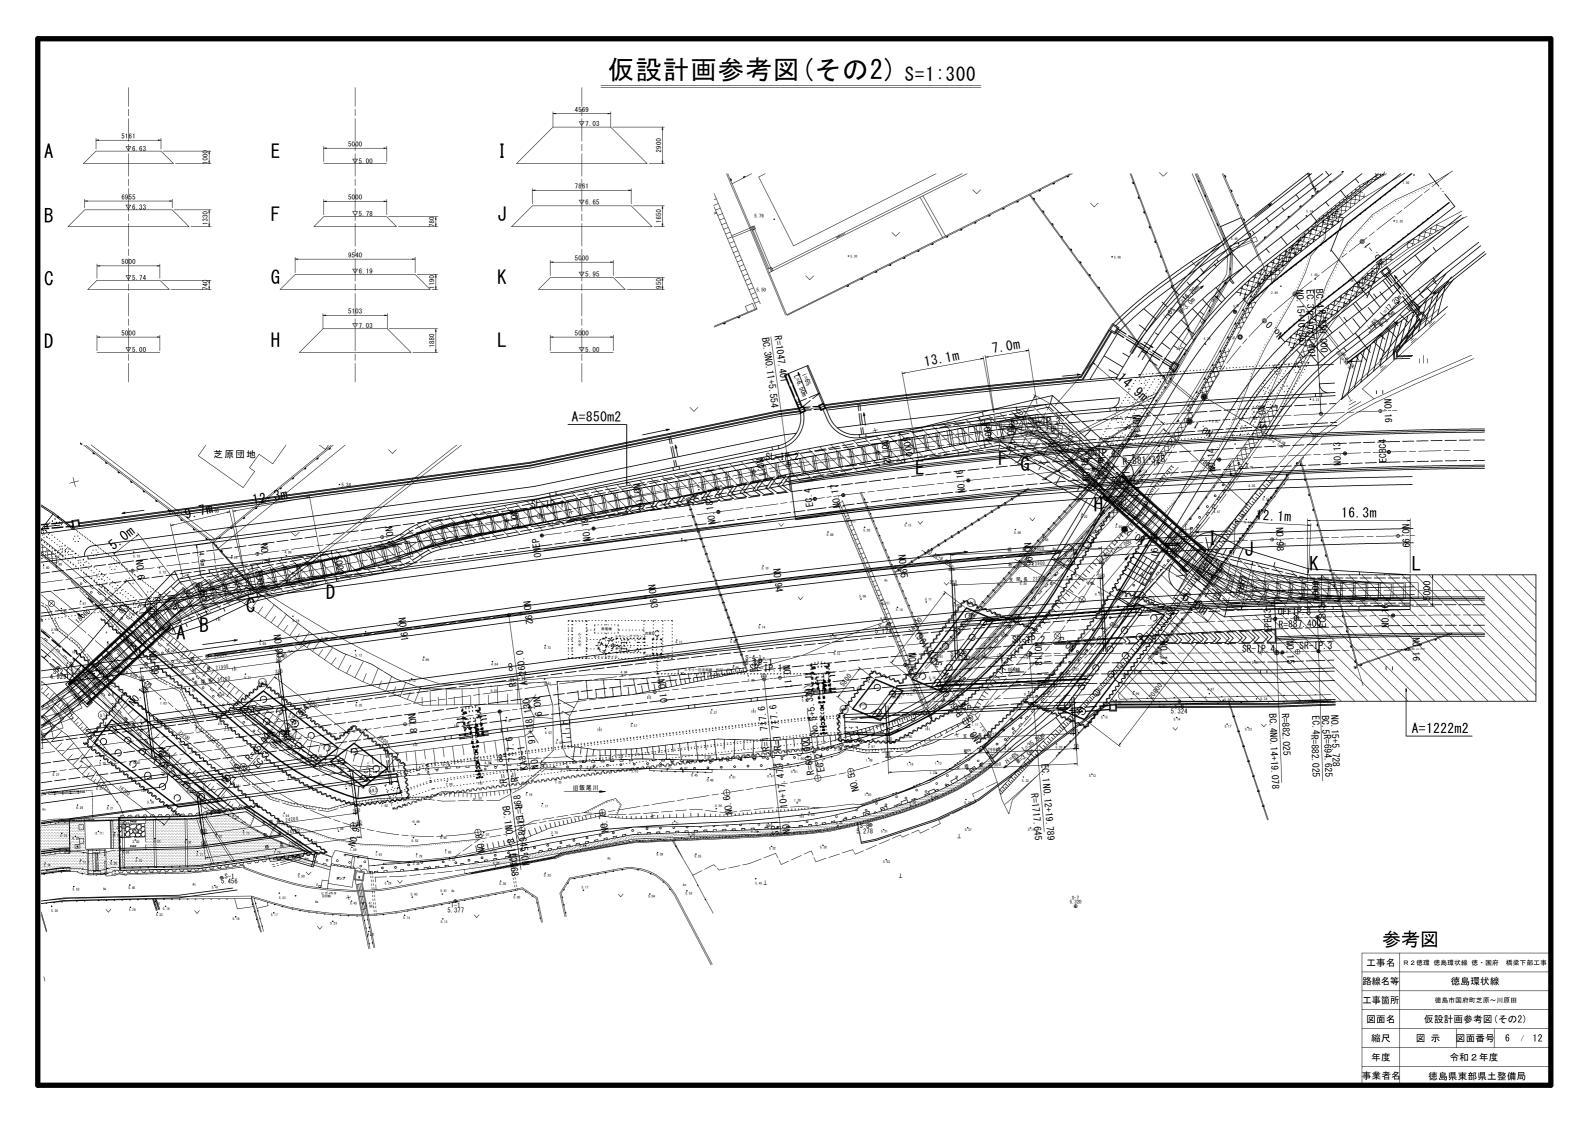


支承詳細図(その1)

(車道橋)

断面図 S=1:50


平面図 S=1:50

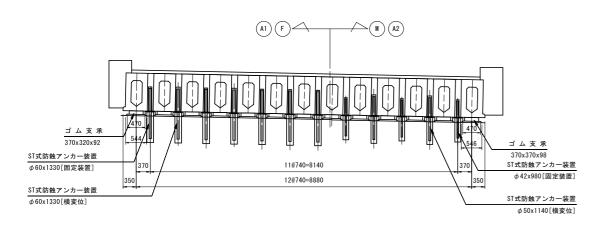


ST式防蝕アンカー装置 φ50x1140[横変位]



支 承 部

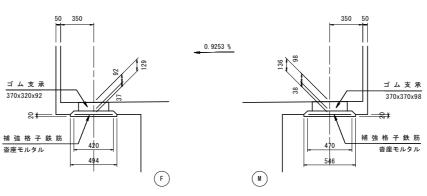


取付詳細図 S=1:5

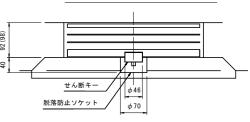


注)()内寸法は可動側を示す。

せん断キー S=1:5 脱落防止ソケット S=1:5 (SS400, ST-SG) (SS400, ST-SG)

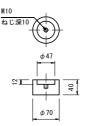





ゴム支承 S=1:10

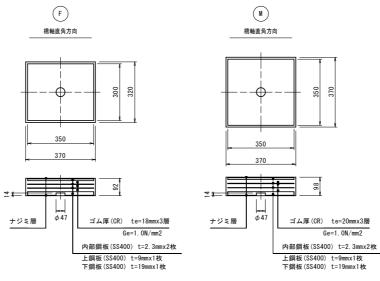

補強格子鉄筋 S=1:10 SD345

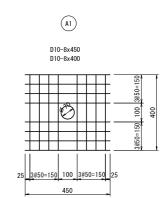

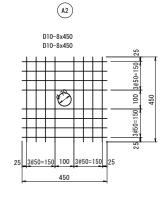

材料表


名 称	寸 法	材質	単位		数 量		備考
10 10) /A	19 具	半世	Fix	Mov	合計) VIII 45
ゴム支承	370x320x92	図示	枚	13		13	DSFパッド, 滑動防止装置付
II .	370x370x98	"	"		13	13	"
補強格子鉄筋	450x400	SD345	kg	49. 5		49. 5	D10x50x50
II .	450x450	"	"		52. 4	52. 4	"
沓座モルタル		無収縮モルタル	m3	0. 181	0. 205	0. 386	

配置図 S=1:200



会 字 図

(車道橋)	少行 区	<u> </u>									
工事名	R 2 徳環 徳島環	状線 徳・国府	橋	梁下	部工事						
路線名等	1	徳島環状線									
工事箇所	徳島市	德島市国府町芝原~川原田									
図面名	支承詳細図	(その1)	【 耳	道	部】						
縮尺	図示	図面番号	7	/	12						
年度	令和 2 年度										
事業者名	徳島県	東部県土	整備	局							

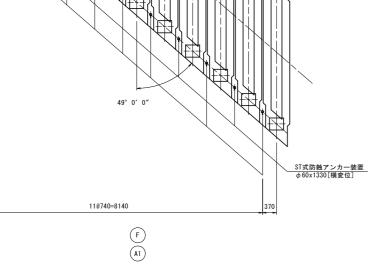


ゴム支承

支承詳細図(その2)

(車道橋)

断面図 S=1:50

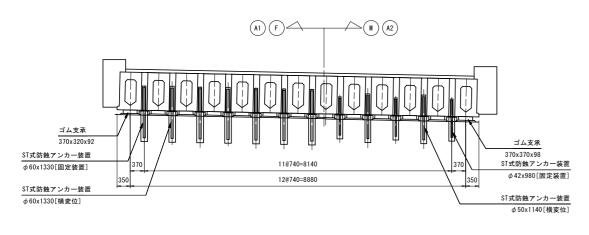


平面図 _s=1:50


49° 0′ 0″

F A1

11@740=8140

ST式防蝕アンカー装置 φ50x1140[横変位]

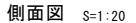


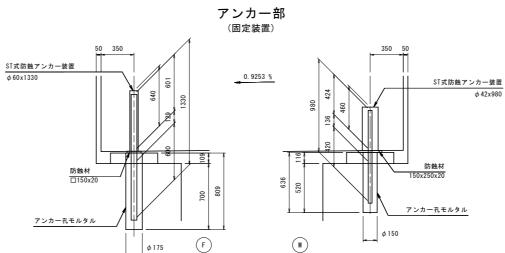


アンカーキャップ S=1:3


(固定装置)


(F)

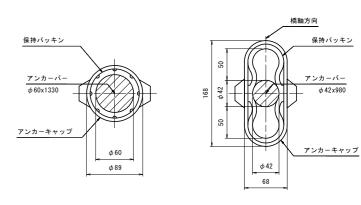


アンカー部 (横変位拘束構造)

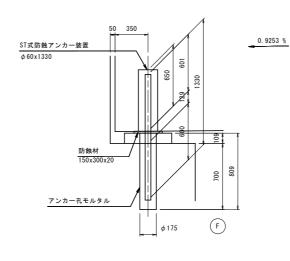

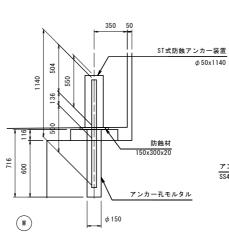

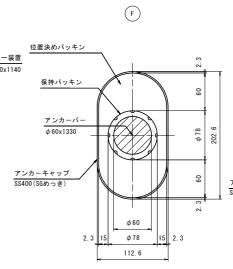

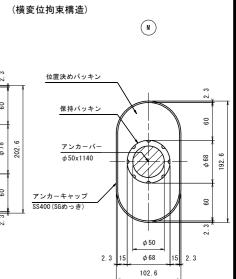


ST式防蝕アンカー装置 の42x980[固定装置]


> ST式防蝕アンカー装置 φ60x1330[横変位]

名 称	寸 法	材質	単位		数 量			備考
12 17	, , , <u>x</u>	19 見	半世	Fix	Mov	合計		1/8 1/5
ST式防蝕アンカー装置	PF60D	S35CN ポリエチレン又はFRP 合成ゴム	組	8		8	ST-SGN12	(固定装置)
"	PM42D	"	"		6	6	"	(固定装置)
"	PM60D	S35CN SS400 合成ゴム	"	4		4	"	(横変位拘束構造)
"	PM50D	"	"		6	6	"	(横変位拘束構造)
防蝕材	□150x20	CRスポンジ	枚	8		8		(固定装置)
"	150x250x20	"	"		6	6		(固定装置)
"	150x300x20	"	"	4	6	10		(横変位拘束構造)
アンカー孔モルタル		無収縮モルタル	m3	0. 210	0. 132	0. 342		


※ 防蝕アンカーのアンカーバー本体は、ST-SGN12とする。

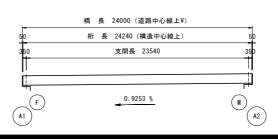

位置決めボルト取付図

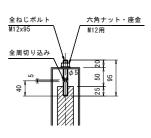


(車道橋)	少 行区	뇌									
工事名	R 2 徳環 徳島環	状線 徳・国府	橋梁下部	工事							
路線名等	í	徳島環状線									
工事箇所	徳島市	1国府町芝原~月	川原田								
図面名	支承詳細図	(その2)	【車道部	ß】							
縮尺	図示	図面番号	8 /	12							
年度	4	令和 2 年度									
事業者名	徳島県	徳島県東部県土整備局									

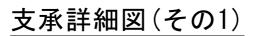


(歩道橋)

側面図 S=1:20

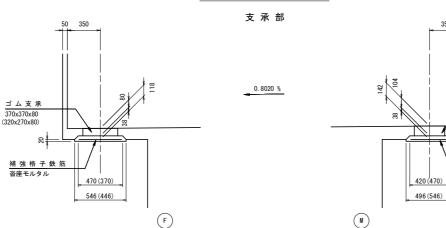


取付詳細図 S=1:5

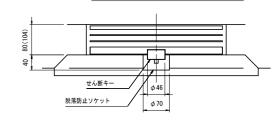

注)()内寸法は可動側を示す。

脱落防止ソケット S=1:5



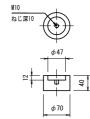



ゴム支承 S=1:10

※()内はA1側:G2,G3、A2側:G3を示す。

G1. G2

補強格子鉄筋 S=1:10

(A2)



ヘッド付アンカー装置

ヘッド付アンカー装置

断面図 S=1:50

(<u>G2</u>) 1100

2200

(A2) (M)

平面図 S=1:50

1100

F A1


ヘッド付アンカー装置 φ110x2050[固定装置]


ヘッド付アンカー装置 φ75x1470[横変位]


ヘッド付アンカー装置 φ75x1470[横変位]

ゴム支承

ヘッド付アンカー装置 φ110x2050[固定装置]

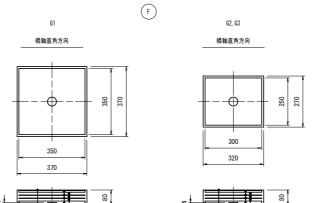

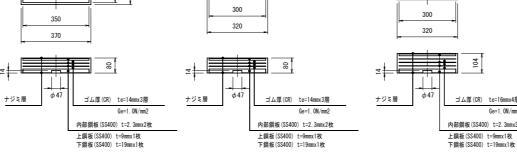


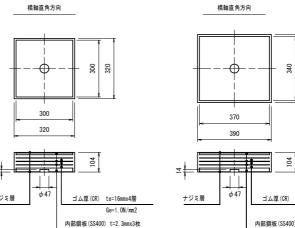



 \bigcirc


320x320x104

補強格子鉄筋

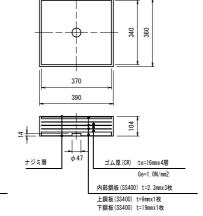


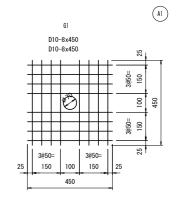

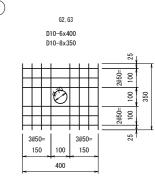

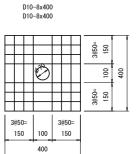


G1, G2

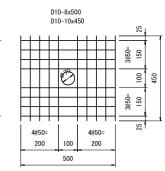

材料表

名 称	寸 法	材質	単位	数 量			備考
10 10) /A	19 具	半世	Fix	Mov	合計] 1# 1 5
ゴム支承	370x370x80	図示	枚	1		1	DSFパッド, 滑動防止装置付
"	320x270x80	"	"	2		2	"
"	320x320x104	"	"		2	2	
"	390x360x104	"	"		1	1	
補強格子鉄筋	450x450	SD345	kg	4. 0		4. 0	D10x50x50
"	400x350	"	"	5. 8		5. 8	"
"	400x400	"	"		7. 2	7. 2	"
"	500x450	"	"		4. 8	4. 8	"
沓座モルタル		無収縮モルタル	m3	0. 039	0. 042	0. 081	

配置図 S=1:200

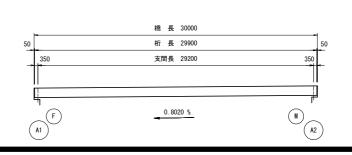


会去図

(歩道橋)	参 方区	1								
工事名	R 2 徳環 徳島環	伏線 徳・国府	橋	梁下	部工事					
路線名等	循	徳島環状線								
工事箇所	徳島市	德島市国府町芝原~川原田								
図面名	支承記	支承詳細図(その1)								
縮尺	図示	図面番号	9	/	12					
年度	令和 2 年度									
事業者名	徳島県東部県土整備局									

支承詳細図(その2)

(歩道橋) 侧面図 S=1:20

アンカー部 (固定装置)

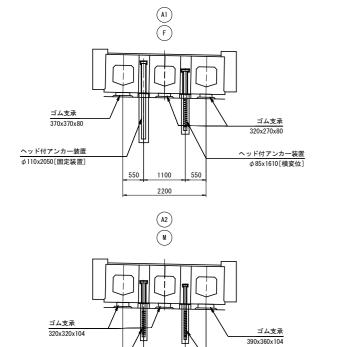



ヘッド付アンカー装置 φ65x1450[固定装置]


断面図 S=1:50

平面図 S=1:50

ヘッド付アンカー装置 φ75x1470[横変位]

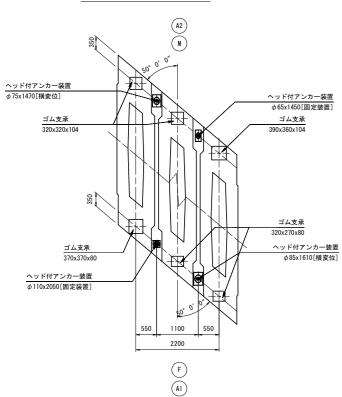

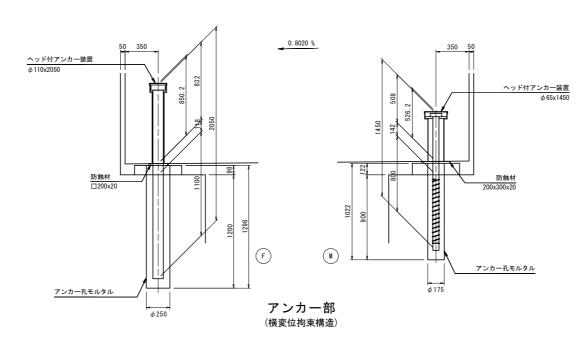

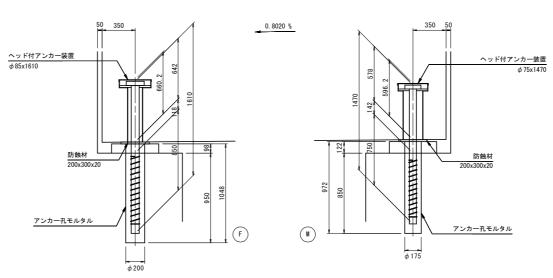

材料表

			_				
名 称	寸 法	材 質 単位	単位	数 量			備考
12 19	, , , , , , , , , , , , , , , , , , ,		+12	Fix	Mov	合計	Mei2
ヘッド付アンカー装置	F110D	別表参照	組	1		1	[固定装置]
"	M65D	"	"		1	1	[固定装置]
	M85D	"		1		1	[横変位拘束構造]
	M75D	"			1	1	[横変位拘束構造]
防 蝕 材	□200x20	CRスポンジ	枚	1		1	
"	200x300x20	"	"	1	2	3	
アンカー孔モルタル		無収縮モルタル	m3	0.080	0. 042	0. 122	

ヘッド付アンカー材料表(1組当り)


名 称	材 質	数量	備考
アンカーバー	S35CN	1	ST-SGN12
アンカーキャップ	SS400	1	ST-SG
支圧板	SM490A	1	ST-SGN12
セット用スポンジ	CRスポンジ	1	

アンカーキャップ S=1:10


(固定装置)


F



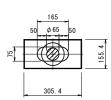


(横変位拘束構造)

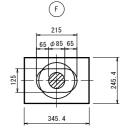

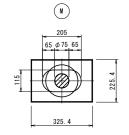

配置図 S=1:200

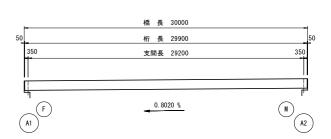

女女网


(歩道橋)	参考区]						
工事名	R 2 徳環 徳島環	犬線 徳・国府	橋梁下部工事					
路線名等	徳島環状線							
工事箇所	德島市国府町芝原~川原田							
図面名	支承記	支承詳細図(その2)						
縮尺	図示	図面番号	10 / 12					
年度	令和 2 年度							
事業者名	徳島県	東部県土	整備局					

伸縮継手詳細図


(車道橋)

伸縮継手断面図 S=1:5


ブロフジョイントCDs型-20用 車道部(二次止水構造)

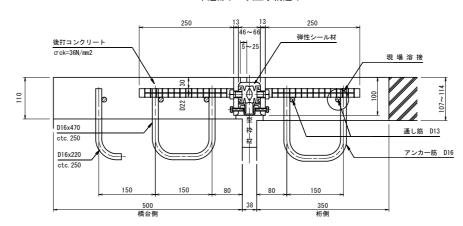


ブロフジョイントCDs型-35用 車道部(二次止水構造)

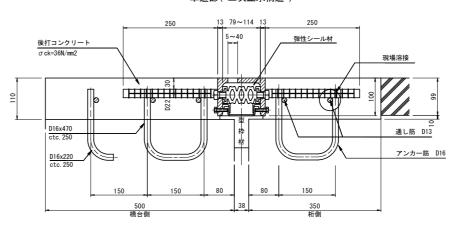


シール材充填図 S=1:3

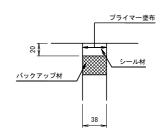

アンカー筋埋設図 S=1:30

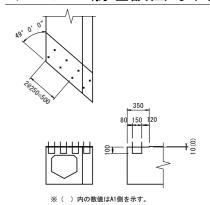

鉄筋加工図 S=1:10

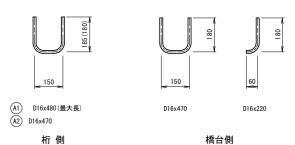

※()内の数値はA2側を示す。

伸縮継手材料表

シール材


2217

名 称	材質	A 1数量	A 2 数量	合計数量	備考
ブロフジョイントCDs型-20用	SS400 合成ゴム SD345 弾性シール材	11.592 m		11.592 m	車道用(2次止水構造),通し筋を含む
ブロフジョイントCDs型-35用	"		12. 774 m	12. 774 m	車道用(2次止水構造),通し筋を含む
シール材	シリコン系	1.59 リッター	1.58 リッター	3.17 リッター	地覆部
後打ちコンクリート		1. 085 m3	1.190 m3	2. 275 m3	

アンカー筋表

	_					
寸 法	A 1数量	A 2 数量	合計数量	1本当り質量	合計質量	備考
D16x480(最大長)	49 2	:	49 本	0. 749 kg	36. 7 kg	桁側
D16x470		51 本	51 本	0.733 kg	37. 4 kg	桁側
D16x470	47 2	52 本	99 本	0.733 kg	72. 6 kg	橋台側
D16x220	47 4	52 本	99 本	0. 343 kg	33. 9 kg	橋台側

(車道橋)	参考図						
工事名	R 2 徳環 徳島環状線 徳・国府 橋梁下部工事						
路線名等	徳島環状線						
工事箇所	徳島市国府町芝原~川原田						
図面名	伸縮継手詳細図【車道部】						
縮尺	図示 図面番号 11 / 12						
年度	令和 2 年度						
事業者名	徳島県東部県土整備局						

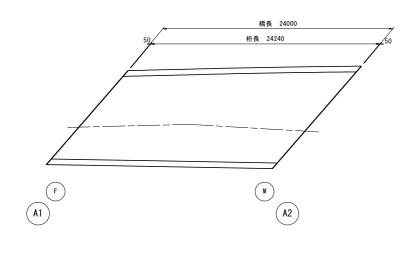

断面図 S=1:50

平面図 S=1:50

(A2)

4@2250=9000

3@2250=6750


位置図

 $\left(A1\right)$


シール材

シール材


断面図 S=1:30

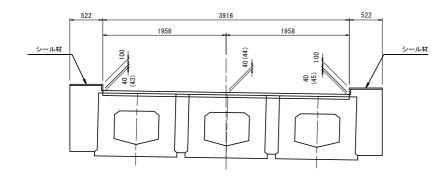

平面図 S=1:30

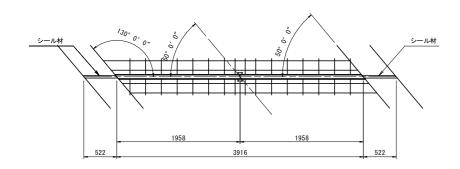

位置図

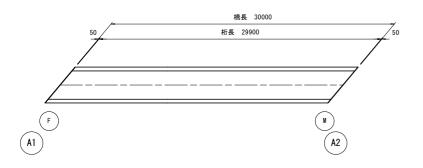


伸縮継手詳細図


(歩 道 橋)

伸縮継手断面図 S=1:5


ブロフジョイントNII型-20用 歩道部(2次止水構造)

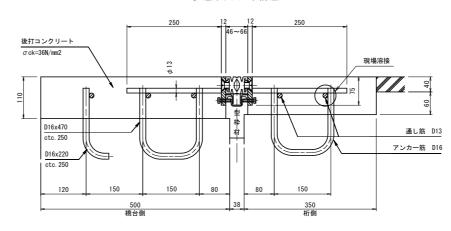


ブロフジョイントNII型-35用 歩道部(2次止水構造)

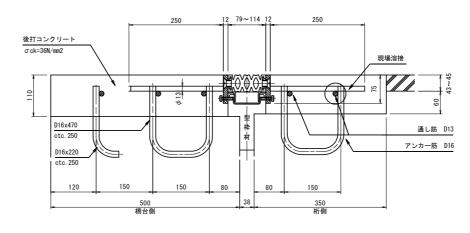


シール材充填図 S=1:3

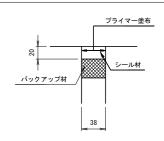

アンカー筋埋設図 S=1:30

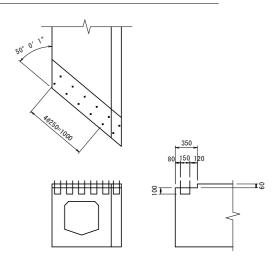

鉄筋加工図 S=1:10

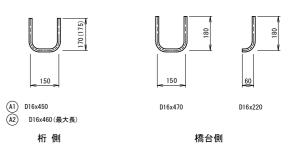

※()内の数値はA2側を示す。

伸縮継手材料表

名 称	材質	A 1数量	A 2 数量	合計数量	備考
ブロフジョイントNII型-20用	SS400 合成ゴム SD345	3. 916 m		3.916 m	歩道用(2次止水構造),通し筋を含む
ブロフジョイントNII型-35用	"		3.916 m	3.916 m	歩道用(2次止水構造),通し筋を含む
シール材	シリコン系	0.95 リッター	0.95 リッター	1.90 リッター	地覆部
後打ちコンクリート		0. 352 m3	0. 358 m3	0.710 m3	

アンカー筋表

						
寸 法	A 1 数量	A 2 数量	合計数量	1本当り質量	合計質量	備考
D16x450	17 本		17 本	0.702 kg	11.9 kg	桁側
D16x460(最大長)		17 本	17 本	0. 718 kg	12. 2 kg	桁側
D16x470	16 本	16 本	32 本	0. 733 kg	23. 4 kg	橋台側
D16x220	16 本	16 本	32 本	0. 343 kg	11.0 kg	橋台側

女士网

(歩道橋)	参考区	<u> </u>						
工事名	R 2 徳環 徳島環物	犬線 徳・国府	橋梁	干部	邓工事			
路線名等	徳島環状線							
工事箇所	德島市国府町芝原~川原田							
図面名	伸縮継手	詳細図【オ	步道台	部】				
縮尺	図示 図面番号 12 / 12							
年度	令和2年度							
事業者名	徳島県	東部県土	整備	局				